


測点	水平距離	垂直距離	追加水平距離	追加垂直距離	溪床勾配	工造物高	床堀深	計画高
-14.97	170.92	0.00	0.00	0.00	0			
-172.82	1.90	13.30	13.30	1				
-174.13	1.31	19.90	6.60	2				
-175.30	1.17	28.30	8.40	3				
-176.51	2.10	37.00	8.70	4				
-178.44	1.93	50.70	13.70	5				
-180.69	2.25	65.50	14.80	6				
-182.67	1.98	76.50	13.00	-13.0				
-183.39	1.73	63.30	4.80	7				
-22.11	1.87	14.375	9.10	8				
-190.89	3.75	108.10	15.70	9				
-194.08	3.19	121.80	13.70	10				
-197.93	3.85	136.50	14.70	11				
-199.72	1.79	151.60	15.10	12				
-200.82	0.80	158.70	7.10	13				
-204.45	3.93	163.60	4.90	14				
-205.64	0.73	182.10	4.00	15				
-207.51	2.40	5.00	12.00	16				
-208.28	6.45	18.26	8.94	-11.7				
-211.05	2.58	20.20	11.80	18				
-214.82	3.88	210.90	15.70	19				
-217.47	2.54	220.10	10.20	20				
-31.94	221.38	3.91	246.70	16.80	21			
-227.15	5.77	269.40	13.70	22				
-232.54	2.70	4.40	231.24	5.57	277.30	5.40	-8.4	
-48.07	232.75	51	232.30	5.00	232.30	5.00	24	
-237.24	4.49	290.60	8.30	25				
-29.94	240.73	3.49	298.90	8.20	26			
-245.46	1.73	315.50	16.80	27				
-248.99	3.53	326.70	11.20	28				
-250.64	1.65	334.70	8.00	29				
-254.68	4.04	345.50	10.80	30				
-24.71	156.28	1.58	353.40	7.90	31			
-258.01	1.75	362.40	9.00	-4.0				
-259.78	1.71	369.40	7.00	32				
-262.48	2.70	379.20	9.80	-9.8				
-40.46	453.82	3.43	384.00	4.80	33			
-265.49	1.67	389.00	5.00	34				
-273.15	7.66	407.60	11.60	35				
-278.87	5.72	421.20	13.60	36				
-284.57	5.70	429.50	8.30	37				

工事名	R7 馬林 緊急予防(補正) 美馬市段名 溪間工事		
路線名等	段名地区		
工事箇所	美馬市 隣町 段名		
図面名	被断圖		
縮尺	1/1000	1/500	図面番号 2/6
会社名	徳島県西部合併県民局農林水産部(美馬)		
事業者名			

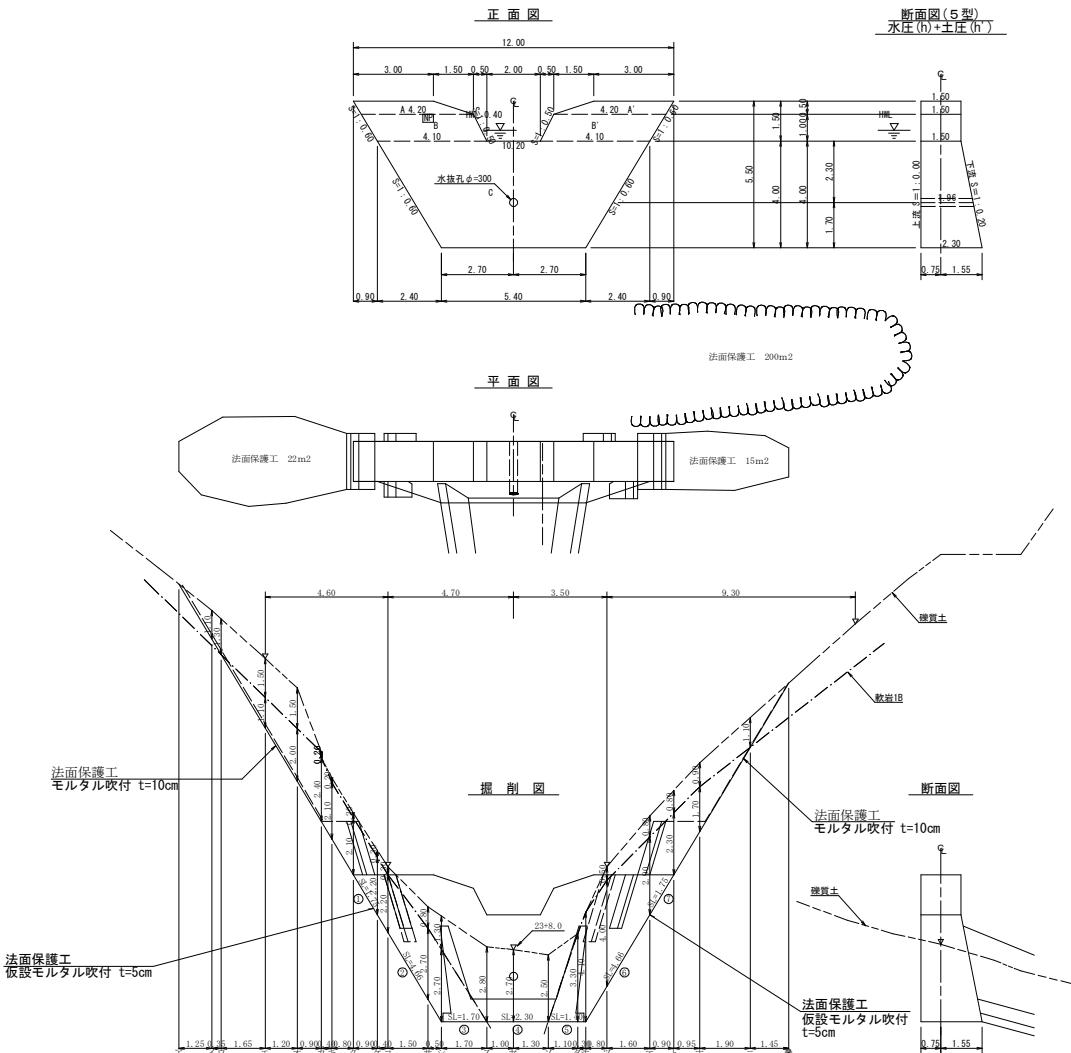


地名: 谷止工		地名: 隆名			
積物計算		積體計算			
区分	計算式	面積	区分	計算式	体積
A-A	(3.00+4.20) x2.00 x 50+(3.00+4.20) x2.00 x 50	3.60	A-A	3.60x1.50	5.40
B-B	(4.20+4.10) x2.10 x 0.04+(4.20+4.10) x2.10 x 0.04	8.30	B-B	8.30x1.50	12.45
C	(10.20+5.40) /2 x4.00	31.20	C	4.00/6x((2x10+5.40)x1.50)+(10.20+5.40)x2.30)	58.00
小計		43.10	小計		75.85
上邊側	3.60+8.30	11.90			
下邊側	(3.60+8.30)+31.20x1.020	43.72			
小計		55.62			
放水路		3.35			
木製殘存型枠	1.00x1.50x1.118x2	3.12			
合計		90.17	合計		75.70
沿山足場	43.10/1.80	23.94			

各種計算書		地区名:段名
機体名:谷止工		
区 分	計算式	数 量
水抜孔	$\phi=300\text{ mm}$ $L=1.96 \times 1\text{箇所}$	1.96 cm
水平継目	鉄筋 $\phi 22\text{ mm}$ $57.85/31.20=1.85$ $31.20/1.0=31.20$ $1.85 \times 31.20 \times 0.8=46.18$ $46.18 \times 11/10.00=51$ $51 \times 2.403 \times 3.04=372.561\text{kg}$	51.00 本
ネームプレート		1 枚


掘削面仕上計算書			総括表		
堤体名: 谷止工	堤体名: 谷止工	堤区名: 段名	堤区名: 段名	種別	種別・規格
No.	計量 單 位	理質土	軟岩 1 号		
1	1.50x1.75		2.63		
2	(1.50+2.30)x1.66/2		8.85		
3	2.30x1.70		3.91		
4	2.30x2.30	5.29			
5	2.30x1.40		3.22		
6	(2.30+1.50)x1.66/2		8.85		
7	1.50x1.75		2.63		
合計			5.29	30.09	
水	φ=300 mm			1.96	m
土	本 塗			23.94	m
水平項目	本 塗			51.00	372.561 kg
ホームプレート				1	枚
施工出力量	166.33-42.12			124.21	m ³
法面保護工	モルタル吹付 t=10cm			37.00	m ²
法面保護工	仮設モルタル吹付 t=5cm			52.00	m ²
法面保護工	織生マット			200.00	m ²
コンクリート	間詰			9.00	m ³
型枠	間詰			31.20	m ²
裏石積工	間詰			31.20	m ²

工事名	R7馬林 緊急予防(補正) 美馬市段名 滝間工事		
路線名等	段名地区		
工事箇所	美馬市 駒町 段名		
図面名	谷止工構造図		
縮尺	1／100	図面番号	3/6
会社名	徳島県西部統合農林水産部 (美馬)		
事業者名			

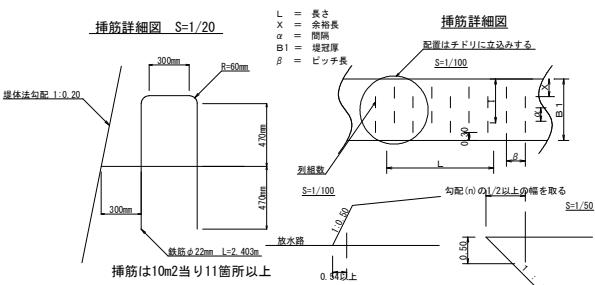


工事名	R7馬林緊急予防美馬市段名深間工事	
路線名等	段名地区	
工事箇所	美馬市脇町段名	
図面名	定規図	
縮尺	図示	図面番号 4/6
会社名	徳島県西部総合県民局農林水産部(美馬)	


流路工見取平面図 1/100

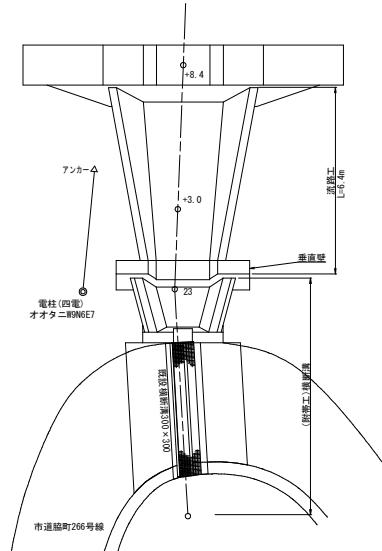


流路工断面図 1/100

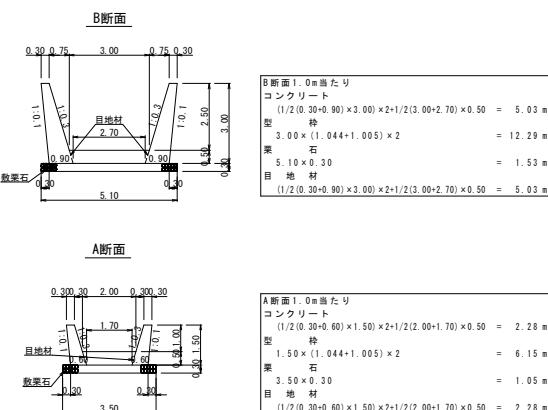


流路工縦断図 1/100

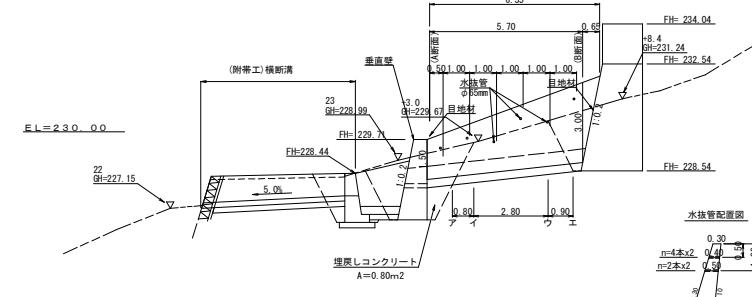


流路工取付位置正面図 1/100

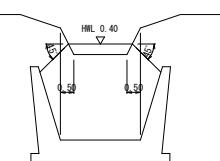

垂直壁構造図 1/100

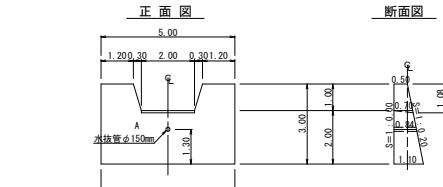

流路工掘削断面図 1/100

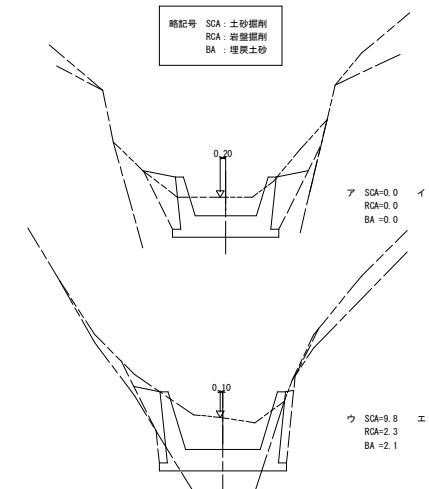

流路工掘削計算書

流路工掘削計算書										
区分	距離	掘削（標準土）				埋戻し				
		断面積	平均断面積	体積	断面積	平均断面積	体積	断面積	平均断面積	
ア	0.80	9.40	4.70	3.76				3.00	1.50	1.20
イ	2.80	9.80	9.60	26.88	2.30	1.15	3.22	2.10	2.55	5.36
ウ	0.90		4.90	4.41		1.15	1.04		1.05	0.95
					35.05m ³		4.26m ³		7.51m ³	

型枠・体積計算書

堤体名:垂直壁			地区名:段名		
型式計算			体積計算		
区分	計算式	面積	区分	計算式	体積
A	(5.00+5.00) / 2x3.00	15.00	A	3.00/6x((2x5.00+5.00)x0.50+(5.00+2x5.00)x1.10)	12.00
放水路	(2.60+2.00) / 2x1.00	-2.30	放水路	1.00/6x((2x2.60+2.00)x0.50+(2.60+2x2.00)x0.70)	-1.37
小計		12.70	小計		10.63
上流側	12.70x1.000	12.70			
下流側	12.70x1.020	12.95			
放水路	(0.50+0.70) / 2x1.00x1.044x2+(0.70x0.08) / 2x2	1.31	放水路	(0.70x0.08) / 2x2.00	-0.06
合計		26.96	合計		10.57
区分	計算式			数量	
水抜管	φ=150 mm	L=0.84 m	1箇所	0.84 m	
基盤釘留足		1.20x10.00		12.00 銘柄	
覆土厚		0.80x5.00		4.00 m ³	
護土用土被数量		(14.42x0.50/25.14x26.41x7.5)	7.51	7.51 m ³	

掘削計算書

總合							
機器名		品種		地区名		段名	
土砂掘削		耕種土					
区分	下幅	上幅	平均	高さ	面積	平均	延長
ア							
イ	1.70	4.20	2.95	2.50	7.38	3.69	0.75
ウ	1.70	4.10	2.90	2.40	6.96	7.17	2.20
エ	1.70	4.20	2.95	2.50	7.38	7.17	2.80
オ						3.69	0.85
合計							41.76

掘削面仕上計算書

堤体名: 垂直壁	地盤名: 段名	No	計算基礎	硬質土		
		1	1.10x5.00	5.50		
	合計			5.50		

工事名	R7馬林 緊急予防(補正) 美馬市段名 溪原工事		
路線名等	段名地区		
工事箇所	美馬市 脇町 段名		
図面名	流域工構造図		
縮尺	1／100	図面番号	5/6
会社名	徳島県西部総合県民農林水産部(美馬)		
事業者名			

